

LAUDO

SETOR DE ENGENHARIA



PREFEITURA MUNICIPAL DE ANAJATUBA
Rua Benedito Leite, 868, Centro, CEP: 65.490.000, Anajatuba – MA
CNPJ: 06.002.372/0001-33


Anajatuba - MA, 08 de abril de 2022.

Ao Sr.
LEONARDO MENDES ARAGÃO
Secretário Municipal de Administração
Prefeitura Municipal de Anajatuba-MA

Prezado Senhor,

Conforme solicitado, encaminhamos o Laudo de Vistoria e Avaliação do imóvel, localizado na Rua Antonio José da Guia, s/n, Centro, Anajatuba-MA, objetivando a locação do imóvel para o funcionamento da Sede da Secretaria Municipal de Meio Ambiente.

Atenciosamente,


RENAN JORGE SOUSA MENDES
Engenheiro Civil
CREA MA 111979659-8

PREFEITURA MUNICIPAL DE ANAJATUBA
DEPARTAMENTO DE ENGENHARIA
LAUDO DE VISTORIA E AVALIAÇÃO

SECRETARIA MUNICIPAL DE ADMINISTRAÇÃO

Renan Jorge Sousa Mendes
Engenheiro Civil
CREA N° 111979659-8/MA



PREFEITURA MUNICIPAL DE ANAJATUBA
DEPARTAMENTO DE ENGENHARIA
LAUDO DE VISTORIA E AVALIAÇÃO

SEMAD - ANAJATUBA
FOLHA 009
RÚBRICA B

1- REQUERENTE

Prefeitura Municipal de Anajatuba, CNPJ Nº 06.002.372/0001-33.

2- OBJETO

Trata-se da avaliação mercadológica de um imóvel, localizado na Rua Antonio José da Guia, Bairro São Centro, em Anajatuba.

3- PROPRIETÁRIO

Raimundo Nonato Guia Filho, CPF Nº 734.384.483-00

4- LOCAL, DATA E RESPONSÁVEL TÉCNICO

Anajatuba-MA, 08 de abril de 2022.

Renan Jorge Sousa Mendes.

Eng. Civil CREA MA 111979659-8

5- DESCRIÇÃO DO OBJETIVO

Vistoria de avaliação no referido imóvel objetivando emitir parecer técnico quanto ao valor do aluguel do imóvel.

6- METODOLOGIA DO TRABALHO

Foi procedida vistoria que teve por finalidade a constatação das condições atuais do imóvel e terreno tais como: Tipo do piso, revestimentos, pintura, cobertura, defeitos ou vícios de construção.

7- VISTORIA

De acordo com a vistoria realizada por esta equipe técnica no local, constatamos as seguintes características do imóvel e passaremos a descrevê-las:

7.1- DIMENSÕES LIMITES

O imóvel em questão possui área construída de 111,60 m²

a) Área total construída -----

111,60 m ²

7.2- CARACTERÍSTICAS DO IMÓVEL

O referido imóvel está localizado em uma rua pavimentada, possuindo calçada, terreno plano, sendo constituído por um terraço, sala de TV, sala de jantar, 2 (dois) quartos, cozinha, 2 (dois) banheiros, depósito.

O Imóvel dispõe de piso em revestimento cerâmico, as alvenarias são em tijolos cerâmicos, as paredes dos banheiros são revestidas com cerâmica. A cobertura do Imóvel é composta com estruturas em trama de madeira, com telha cerâmica.

7.3- INFRA-ESTRUTURA DO LOCAL

A zona onde está localizado o imóvel está inserida na malha urbana e é servida por rede de água e energia elétrica, coleta de resíduos

sólidos, água potável, lojas, comércio e correspondente bancário e dentre outros serviços de infraestrutura urbana básicas, possuindo

via de acesso pavimentada com asfalto. Diante dessa constatação podemos classificar o diagnóstico do mercado local da seguinte forma:

a) **DESEMPENHO DO MERCADO:** NORMAL

b) **ABSORÇÃO:** NORMAL

c) **NÚMERO DE OFERTAS:** BAIXO

d) **NÍVEL DE DEMANDA:** BAIXO

e) **CLASSIFICAÇÃO QUANTO A LIQUIDEZ:** NORMAL

8- CONCLUSÃO

Em virtude do estado de conservação e em função dos cálculos do anexo I, desse laudo, estipulamos o valor do referido aluguel em R\$ 1.000,00 (Um Mil Reais)

ANEXO I
 DESCRIÇÃO TÉCNICA

1) MÉTODO EMPREGADO

Para a avaliação do aluguel do imóvel foi utilizado o método comparativo direto com homogeneização por fatores, conforme descrito na Norma Brasileira NBR-14653. Por este método, o imóvel é avaliado por comparação com imóveis de características semelhantes, cujos respectivos valores unitários (por m²) são ajustados com fatores que tornam a amostra homogênea. O sanamento dos valores amostrais foi feito utilizando-se o *Critério Excludente de Chauvenet* e o tratamento estatístico fundamentou-se na Teoria das pequenas Amostras (n<30) com a distribuição 't' de Student com confiança de 80%, consoante com a Norma Brasileira. **Nenhum fator de tratamento foi inserido na amostra desta avaliação.**

2) IMÓVEIS AMOSTRADOS PARA COMPARAÇÃO

2.1- IMÓVEL 1

Um imóvel com cozinha, quatro salas, salão, área de serviço, depósito, dois banheiros com piso e paredes em cerâmica, varanda e hall com piso em cerâmica, todos com paredes pintadas com tinta acrílica.

a) Área total construída -----	212,00	m ²
b) Valor do aluguel -----	1.950,00	R\$
c) Valor por metro quadrado -----	9,20	R\$/m ²

2.2- IMÓVEL 2

Um imóvel com três salas, depósito e uma área de hall com piso cerâmico e paredes com pintura à base d'água, dois banheiros com revestimento cerâmico no piso e paredes, todos com cobertura em telha cerâmica e estrutura de madeira.

a) Área total construída-----	189,00	m ²
b) Valor do aluguel-----	1.700,00	R\$
c) Valor por metro quadrado-----	8,99	R\$/m ²

2.3- IMÓVEL 3

Um imóvel com três quartos, terraço, sala e cozinha integrados, banheiro, área de circulação e área livre, em alvenaria de tijolos cerâmicos, com cobertura em telha cerâmica com estrutura de madeira, forro de PVC e piso cerâmico.

a) Área total construída -----	175,00	m ²
b) Valor do aluguel -----	1.580,00	R\$
c) Valor por metro quadrado -----	9,03	R\$/m ²

3) HOMOGENEIZAÇÃO

Imóvel	R\$/m ²	R\$/m ² homog.
1	8,61	9,20
2	7,67	8,99
3	6,64	9,03

Valores homogeneizados (X), em R\$/m²

Média: $X = \sum(X_i)/n$

X = 9,07

Desvio padrão: $S = \sqrt{(\sum(X - X_i)^2)/(n-1)}$

S = 0,11

4) VERIFICAÇÃO DOS VALORES PELO CRITÉRIO EXCLUDENTE DE CHAUVENET.

O quociente entre o desvio (d) de cada amostra e o desvio padrão deve ser menor que o valor crítico (VC), fornecido pela tabela de Chauvenet. Ou seja, $d = |X_i - X|/S < VC$, o valor crítico para as 3 amostras, pela tabela de Chauvenet é $VC = 1,38$.

Amostra	Desvio (d)	Situação
1	1,14	Pertinente
2	0,73	Pertinente
3	0,41	Pertinente

5) CÁLCULO DA AMPLITUDE DO INTERVALO DE CONFIANÇA.

Os limites do intervalo de confiança (Li e Ls) são os extremos dentro dos quais teoricamente, um valor tem 80% de chance de se encontrar. Eles são determinados pelas fórmulas $Li = X - tc*S/\sqrt{(n-1)}$ e $Li = X + tc*S/\sqrt{(n-1)}$, onde tc é o valor da Tabela de Percentis de Distribuição t de Student, para 80% de confiança e 2(n-1) graus de liberdade.

Limite inferior do intervalo de confiança: $Li = X - tc*S/\sqrt{(n-1)}$

Li = 8,93

Limite superior do intervalo de confiança: $Ls = X + tc*S/\sqrt{(n-1)}$

Ls = 9,22

6) CÁLCULO DO CAMPO DE ARBÍTRIO

Considerando-se a pequena dilatação do intervalo de confiança, o campo de arbítrio é idêntico ao intervalo de confiança sendo portanto de R\$ 8,93 a R\$ 9,22

7) TOMADA DE DECISÃO SOBRE O VALOR UNITÁRIO DO ALUGUEL DO IMÓVEL AVALIADO.

Obs: O perito tem liberdade para determinar o valor unitário dentro do campo de arbítrio. Como sugestão, estamos utilizando o critério da média de valores dentro do campo de arbítrio.

a) Valor unitário do aluguel do imóvel avaliado -----

b) Valor final aluguel -----

9,07 R\$/m ²
1.012,64 R\$

Valor do aluguel do imóvel avaliado adotado:

1.000,00 R\$

Anajatuba-MA, 08 de Abril de 2022


Renan Jorge Sousa Mendes
Eng. Civil CREA MA 111979659-8

ANEXO II
RELATÓRIO FOTOGRÁFICO



Foto 01: Vista da Fachada do Imóvel



Foto 02: Vista do logradouro de acesso ao imóvel

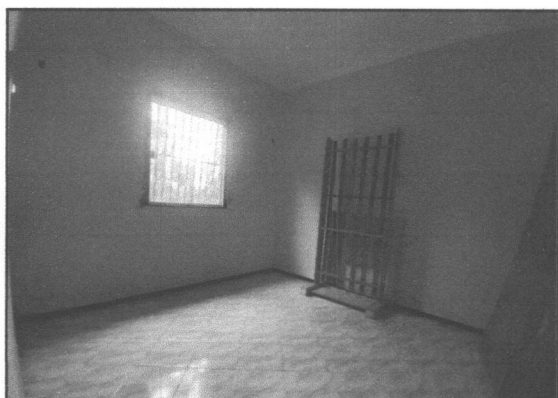


Foto 03: Imagem do Quarto

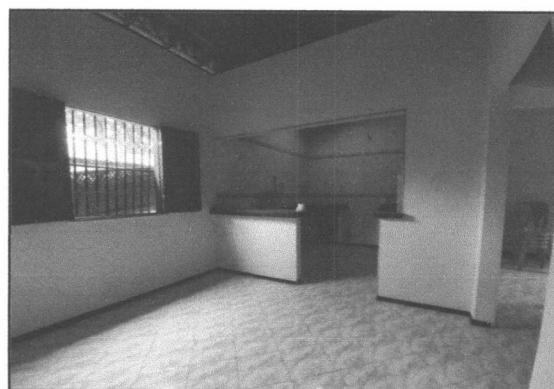


Foto 04: Imagem da Sala de Jantar



Foto 05: Vista do Terraço, com destaque para o revestimento cerâmico



Foto 06: Vista Banheiro, com destaque ao revestimento cerâmico em paredes e piso.



Foto 07: Vista da Cozinha


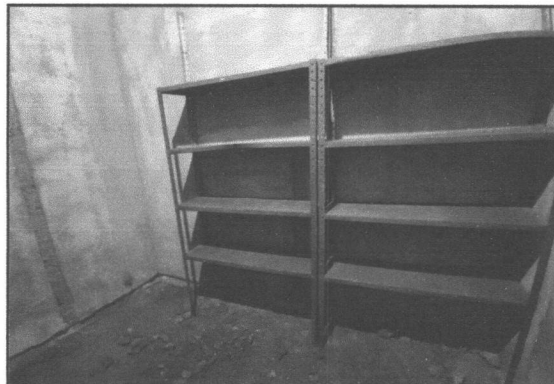


Foto 08: Vista do Depósito

ANEXO III
PLANTA BAIXA

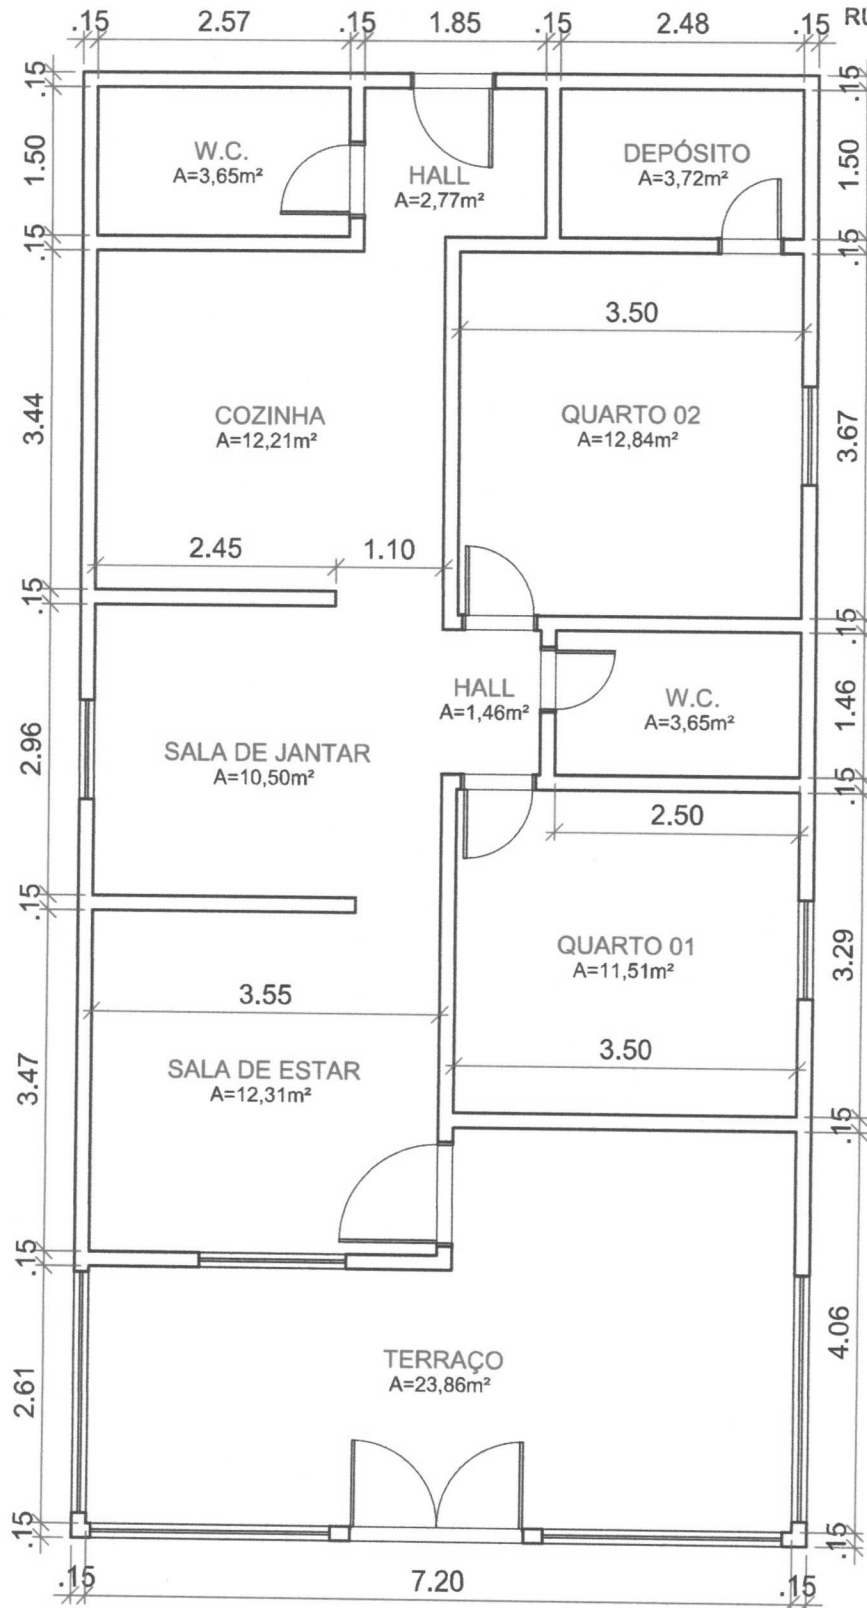

01 PLANTA-BAIXA
ESCALA: 1/75

LEVANTAMENTO FÍSICO - SECRETARIA DE MEIO AMBIENTE

PRANCHA:

Planta - Baixa / Prédio Sec. de Meio Ambiente

OBS.:

LOCAL:

Rua Antônio José da Guia / Centro - Anajatuba/MA

FOLHA:

01/01

DESENHO:
SAMIR ARRUDA
CAU A89834-B

RESPONSÁVEL TÉCNICO:
RENAN MENDES
CREA 1119796598

ÁREA CONSTRUÍDA TOTAL:
111,60 m²

DATA:
08/04/22

ESCALA:
1/75

