



SEMED - ANAJATUBA
FOLHA 095
RÚBRICA

PREFEITURA MUNICIPAL DE ANAJATUBA

Rua Benedito Leite, 868, Centro, CEP: 65.490-000, Anajatuba - MA
CNPJ: 06.002.372/0001-33

Anajatuba – MA, 20 de Janeiro de 2022

À Sra.

AURISCILEY GUIA SAMPAIO

Secretaria Municipal de Educação, Cultura, Desporto e Lazer

Prefeitura Municipal de Anajatuba – MA

Prezada Senhora,

Encaminhamos o Laudo de Vistoria e Avaliação do imóvel localizado na Rua Nina Rodrigues, s/n, centro - Anajatuba/MA, objetivando a locação do imóvel para o funcionamento da Casa da Cultura de Anajatuba, Órgão da Secretaria Municipal de Educação, Cultura, Desporto e Lazer – SEMED.

Atenciosamente,

RENAN JORGE SOUSA MENDES
Engenheiro Civil
CREA MA 111979659-8/MA

LAUDO

SETOR DE ENGENHARIA



**PREFEITURA MUNICIPAL DE ANAJATUBA
DEPARTAMENTO DE ENGENHARIA
LAUDO DE VISTORIA E AVALIAÇÃO**

SECRETARIA MUNICIPAL DE EDUCAÇÃO

Renan Jorge Sousa Mendes
Engenheiro Civil
CREA N° 111979659-8/MA

Anajatuba – MA
2022



PREFEITURA MUNICIPAL DE ANAJATUBA
DEPARTAMENTO DE ENGENHARIA
LAUDO DE VISTORIA E AVALIAÇÃO

1- REQUERENTE

Prefeitura Municipal de Anajatuba, CNPJ Nº 06.002.372/0001-33.

2- OBJETO

Trata-se da avaliação mercadológica de um imóvel, localizado na Rua Nina Rodrigues, bairro Centro, em Anajatuba.

3- PROPRIETÁRIO

Lorena Ivy Dutra de Sousa, CPF Nº 042.118.923-12

4- LOCAL, DATA E RESPONSÁVEL TÉCNICO

Anajatuba-MA, 20 de janeiro de 2022

Renan Jorge Sousa Mendes.

Eng. Civil CREA MA 111979659-8

5- DESCRIÇÃO DO OBJETIVO

Vistoria de avaliação no referido imóvel objetivando emitir parecer técnico quanto ao valor do aluguel do imóvel.

6- METODOLOGIA DO TRABALHO

Foi procedida vistoria que teve por finalidade a constatação das condições atuais do imóvel e terreno tais como: Tipo do piso, revestimentos, pintura, cobertura, defeitos ou vícios de construção.

7- VISTORIA

De acordo com a vistoria realizada por esta equipe técnica no local, constatamos as seguintes características do imóvel e passaremos a descrevê-las:

7.1- DIMENSÕES LIMITES

O imóvel em questão possui área construída de 312,02 m² e área útil de 279,05 m².

a) Área total construída ----- 312,02 m²

7.2- CARACTERÍSTICAS DO IMÓVEL

O referido imóvel está localizado em uma rua pavimentada, possuindo calçada, terreno plano e totalmente murado, sendo constituído por hall de entrada, 3 (três) salas, 1 (um) amplo salão, 2 (dois) depósitos, copa, 2 (dois) banheiros, lavanderia, cozinha e área de acesso ao quintal.

O imóvel dispõe de piso em revestimento cerâmico, as alvenarias são em tijolos cerâmicos, pintadas com tinta látex e as paredes dos banheiros são revestidas com cerâmica. A cobertura do imóvel é composta com estruturas em trama de madeira, com telha cerâmica.

7.3- INFRA-ESTRUTURA DO LOCAL

A zona onde está localizado o imóvel está inserida na malha urbana e é servida por rede de água e energia elétrica, coleta de resíduos sólidos, água potável, lojas, comércios e correspondente bancário e dentre outros serviços de infraestrutura urbana básicas, possuindo via de acesso pavimentada com asfalto. Diante dessa constatação podemos classificar o diagnóstico do mercado local da seguinte forma:

- a) DESEMPENHO DO MERCADO: NORMAL
- b) ABSORÇÃO: NORMAL
- c) NÚMERO DE OFERTAS: BAIXO
- d) NÍVEL DE DEMANDA: BAIXO
- e) CLASSIFICAÇÃO QUANTO A LIQUIDEZ: NORMAL

8- CONCLUSÃO

Em virtude do estado de conservação e em função dos cálculos do anexo I, desse laudo, estipulamos o valor do referido aluguel em R\$ 2.500,00 (Dois Mil e Quinhentos Reais)

ANEXO I
DESCRIÇÃO TÉCNICA

1) MÉTODO EMPREGADO

Para a avaliação do aluguel do imóvel foi utilizado o método comparativo direto com homogeneização por fatores, conforme descrito na Norma Brasileira NBR-14653. Por este método, o imóvel é avaliado por comparação com imóveis de características semelhantes, cujos respectivos valores unitários (por m²) são ajustados com fatores que tornam a amostra homogênea. O sanemamento dos valores amostrais foi feito utilizando-se o *Critério Excludente de Chauvenet* e o tratamento estatístico fundamentou-se na Teoria das pequenas Amostras (n<30) com a distribuição 't' de Student com confiança de 80%, consoante com a Norma Brasileira. **Nenhum fator de tratamento foi inserido na amostra desta avaliação.**

2) IMÓVEIS AMOSTRADOS PARA COMPARAÇÃO

2.1- IMÓVEL 1

Um imóvel com cozinha, quatro salas, salão, área de serviço, depósito, dois banheiros com piso e paredes em cerâmica, varanda e hall com piso em cerâmica, todos com paredes pintadas com tinta acrílica.

- a) Área total construída _____
 b) Valor do aluguel _____
 c) Valor por metro quadrado _____

276,00	m ²
2.500,00	R\$
9,06	R\$/m ²

2.2- IMÓVEL 2

Um imóvel com três salas, depósito e uma área de hall com piso cerâmico e paredes com pintura à base d'água, dois banheiros com revestimento cerâmico no piso e paredes, todos com cobertura em telha cerâmica e estrutura de madeira.

- a) Área total construída _____
 b) Valor do aluguel _____
 c) Valor por metro quadrado _____

238,00	m ²
1.900,00	R\$
7,98	R\$/m ²

2.3- IMÓVEL 3

Um imóvel com três quartos, terraço, sala e cozinha integrados, banheiro, área de circulação e área livre, em alvenaria de tijolos cerâmicos, com cobertura em telha cerâmica com estrutura de madeira, forro de PVC e piso cerâmico.

- a) Área total construída _____
 b) Valor do aluguel _____
 c) Valor por metro quadrado _____

305,00	m ²
2.200,00	R\$
7,21	R\$/m ²

3) HOMOGENEIZAÇÃO

Imóvel	R\$/m ²	R\$/m ² homog.
1	8,61	9,06
2	7,67	7,98
3	6,64	7,21

Valores homogeneizados (X), em R\$/m²

Média: $X = \sum(X_i)/n$

$X = 8,08$

Desvio padrão: $S = \sqrt{(\sum(X - X_i)^2)/(n-1)}$

$S = 0,93$

4) VERIFICAÇÃO DOS VALORES PELO CRITÉRIO EXCLUDENTE DE CHAUVENET.

O quociente entre o desvio (d) de cada amostra e o desvio padão deve ser menor que o valor crítico (VC), fornecido pela tabela de Chauvenet. Ou seja, $d = |X_i - X|/S < VC$, o valor crítico para as 3 amostras, pela tabela de Chauvenet é $VC = 1,38$.

Amostra	Desvio (d)	Situação
1	1,05	Pertinente
2	0,11	Pertinente
3	0,94	Pertinente

5) CÁLCULO DA AMPLITUDE DO INTERVALO DE CONFIANÇA.

Os limites do intervalo de confiança (Li e Ls) são os extremos dentro dos quais teoricamente, um valor tem 80% de chance de se encontrar. Eles são determinados pelas fórmulas $Li = X - tc*S/\sqrt{n-1}$ e $Ls = X + tc*S/\sqrt{n-1}$, onde tc é o valor da *Tabela de Percentis de Distribuição t de Student*, para 80% de confiança e 2(n-1) graus de liberdade.

Limite inferior do intervalo de confiança: $Li = X - tc*S/\sqrt{n-1}$

$Li = 6,85$

Limite inferior do intervalo de confiança: $Li = X + tc*S/\sqrt{n-1}$

$Ls = 9,32$

6) CÁLCULO DO CAMPO DE ARBÍTRIO

Considerando-se a pequena dilatação do intervalo de confiança, o campo de arbitrio é idêntico ao intervalo de confiança sendo portanto de R\$ 6,85 a R\$ 9,32

7) TOMADA DE DECISÃO SOBRE O VALOR UNITÁRIO DO ALUGUEL DO IMÓVEL AVALIADO.


Obs: O perito tem liberdade para determinar o valor unitário dentro do campo de arbitrio. Como sugestão, estamos utilizando o critério da média de valores dentro do campo de arbitrio.

a) Valor unitário do aluguel do imóvel avaliado -----
b) Valor final aluguel -----

8,08 R\$/m²
2.522,61 R\$

Valor do aluguel do imóvel avaliado adotado: **2.500,00 R\$**

Anajatuba-MA, 20 de Janeiro de 2022

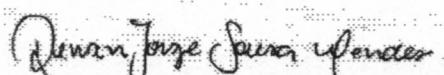

Renan Jorge Sousa Mendes
Eng. Civil CREA MA 111979659-8

ANEXO II
RELATÓRIO FOTOGRÁFICO



Foto 01: Vista da Fachada do Imóvel



Foto 02: Vista do logradouro de acesso ao imóvel, com destaque a rua com pavimento asfáltico.



Foto 03: Circulação



Foto 04: Imagem da Sala 02

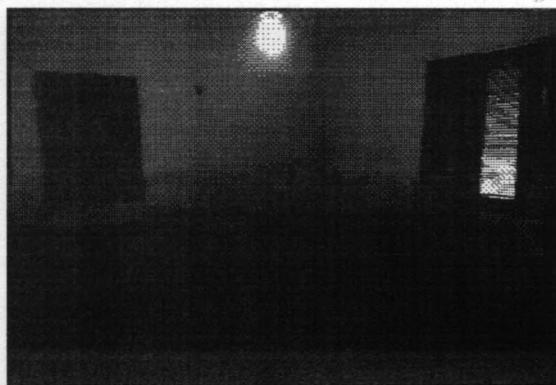


Foto 05: Vista da Sala 01

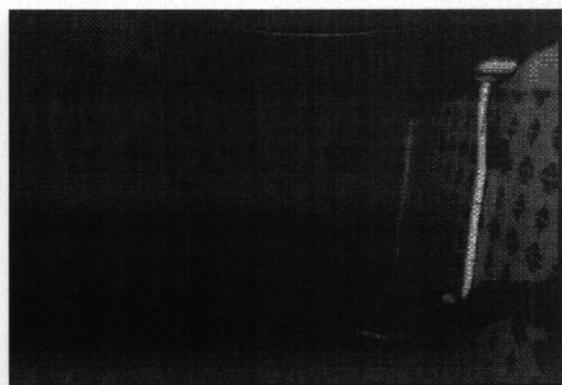


Foto 06: Vista do Banheiro, com destaque ao revestimento cerâmico em paredes e piso



Foto 07: Vista da Sala 03



Foto 08: Vista da Cozinha



Foto 09: Lavanderia



Foto 10: Imagem Salão Principal

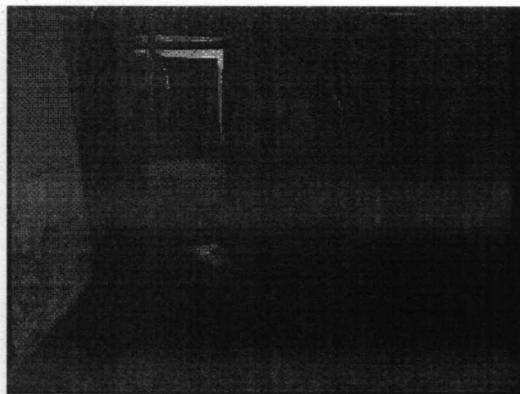



Foto 11: Vista Circulação



Foto 12: Área Livre

ANEXO III
PLANTA BAIXA

SEMED - ANAJATUBA
FOLHA 014
TÉCNICA

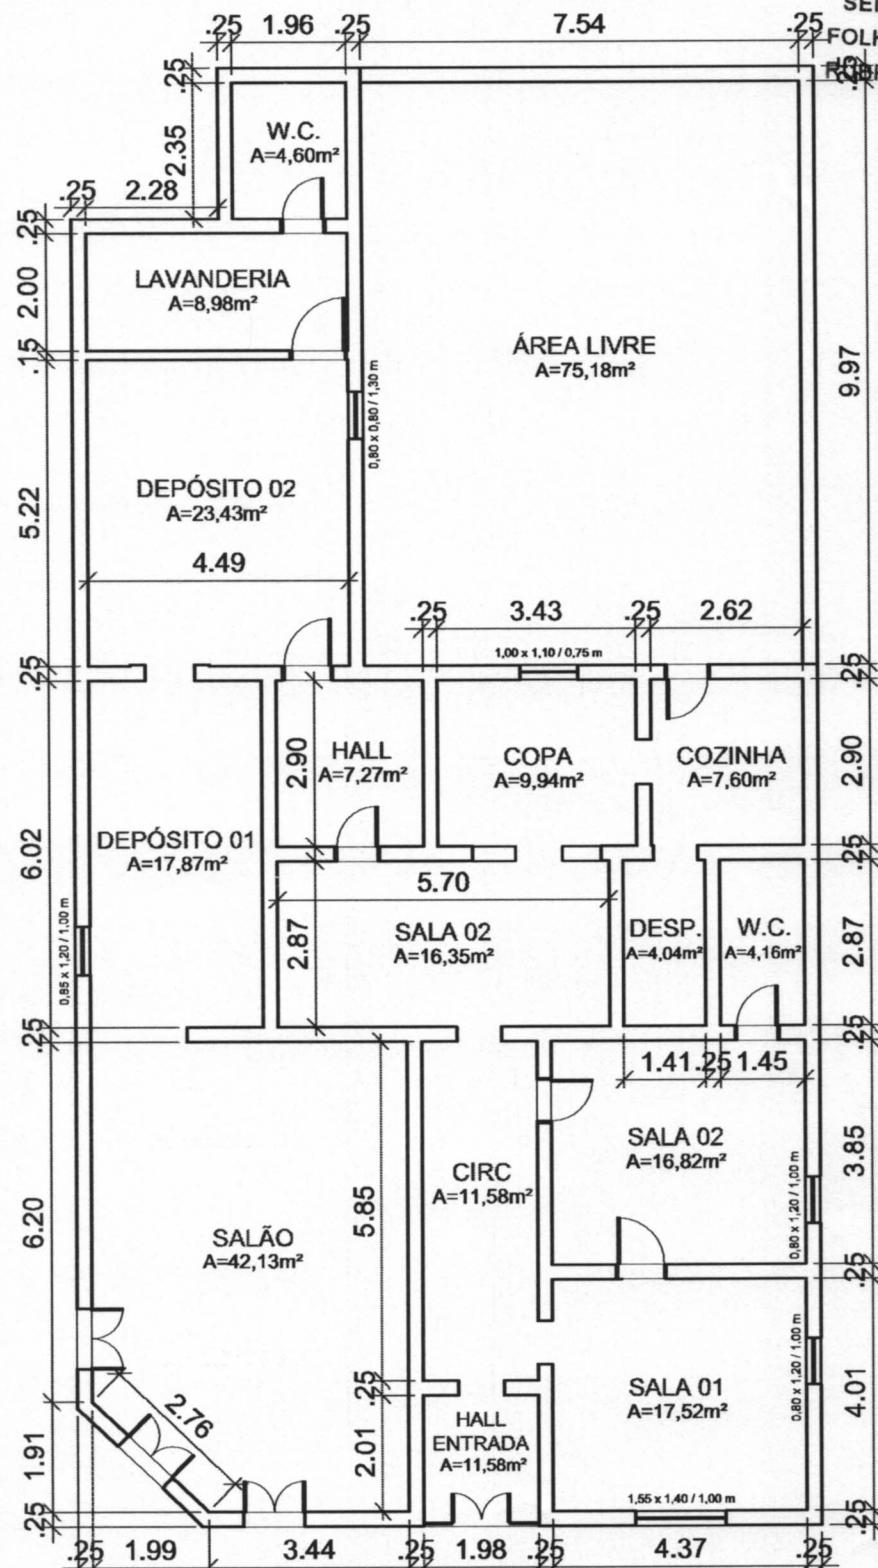

01 PLANTA-BAIXA / CASA DA CULTURA
ESCALA: 1/125



LEVANTAMENTO FÍSICO - CASA DA CULTURA

PRANCHA:	Planta - Baixa / Prédio Casa da Cultura	OBS.:
ENDEREÇO:	Rua Nina Rodrigues; Centro - Anajatuba	FOLHA:
AUTOR DO LEVANTAMENTO: ENG. RENAN MENDES CREA 11119796598	ÁREA ÚTIL: 279,05 m ²	ÁREA CONSTRUIDA: 312,02 m ²
	DATA: 20/01/22	ESCALA: 1/125
		01/01